


線 種 凡 例					
計画	現 況				
———— 計画河床高	————3 右岸堤防高				
————2 計画高水位	————④ 左岸堤防高				
計画堤防高	─────⑤ 最深河床高				
	———— 中心地盤高				


工事名	R 7 阿耕 耐震対	対策 一の堰	ゲート製作工事	
路線名等	一の堰地区			
工事箇所	阿南	阿南市富岡町車ノロ		
図面名	河川計画縦断図			
縮尺	V=1:100 S=1:500 図面番号 2			
事業者名	徳島県南部総合県民局農林水産部(阿南)			

## 河川計画横断図

S=1:200


 $\frac{\text{N0. 0-50. 000}}{\frac{\text{GH=-1. 031}}{\text{FH=}}}$ 

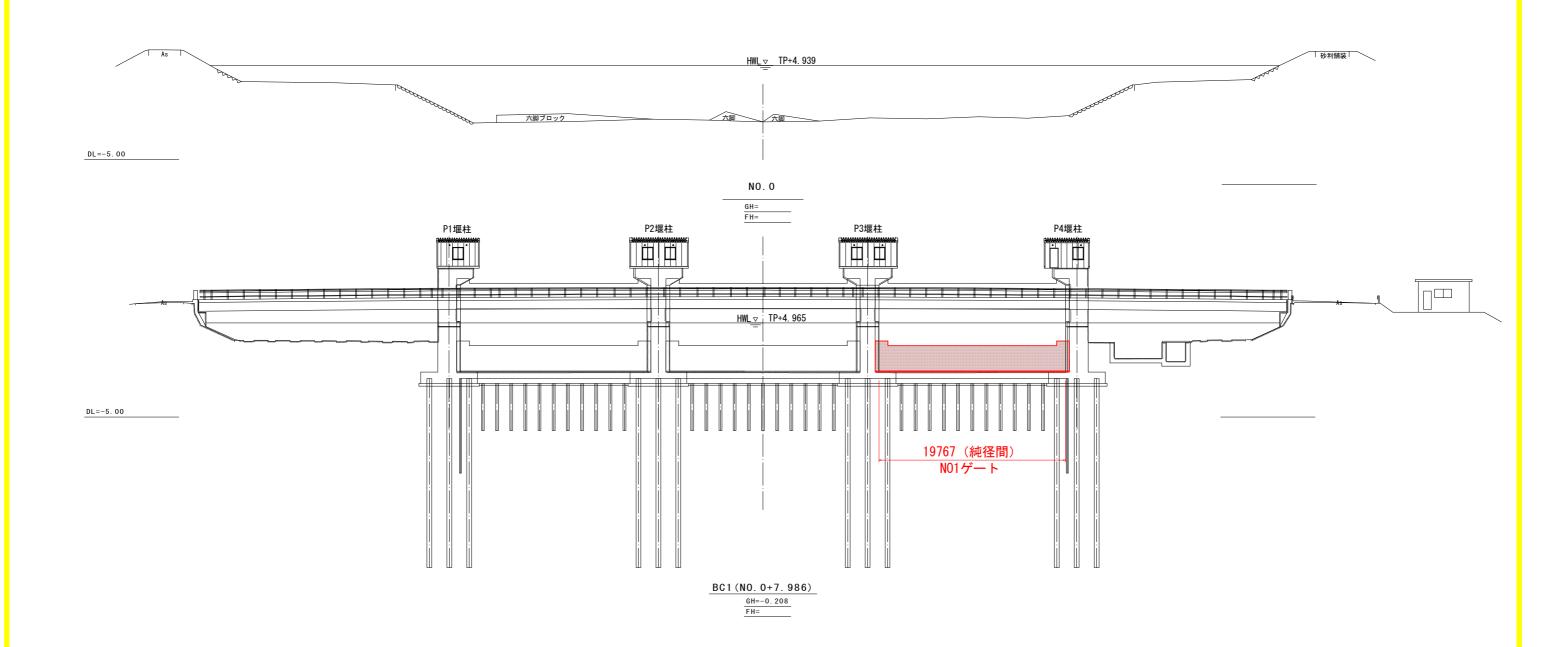


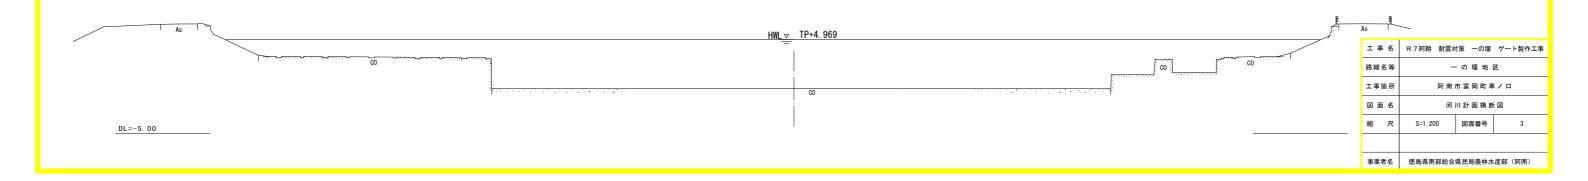

#### 計画一般図

S=1:200

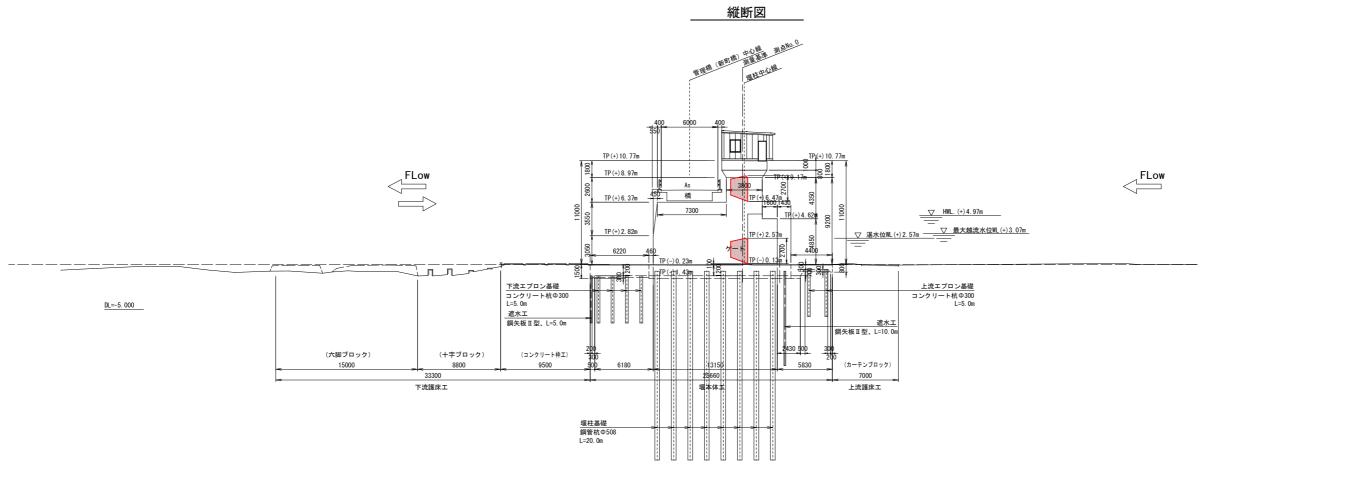

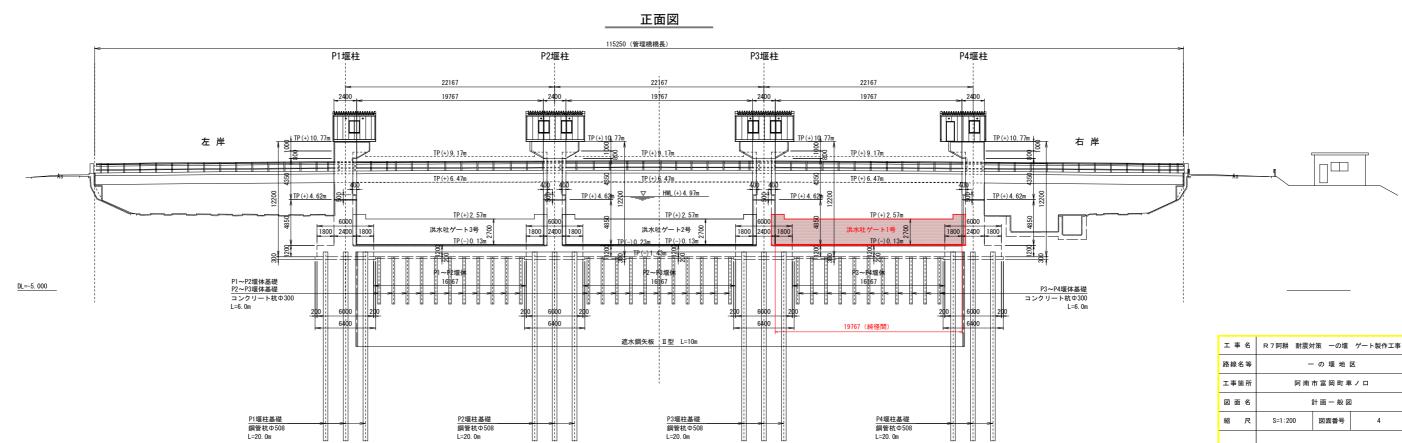


事業者名 徳島県南部総合県民局農林水産部 (阿南)

# 洪水吐ゲート全体図

S=1:120

#### 平 面 図

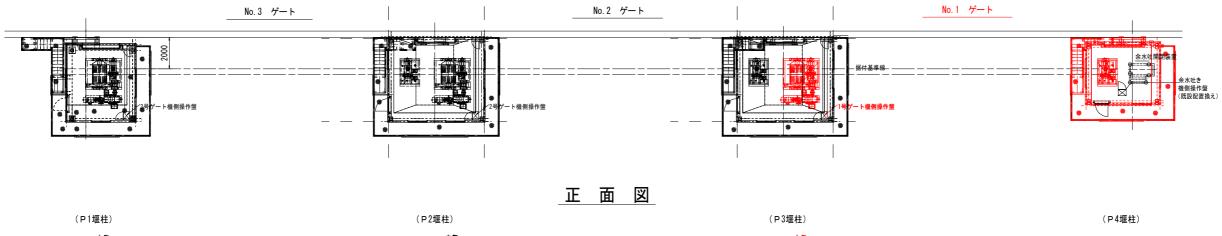


	設 計 要 目
名 称	洪 水 吐 ゲ ー ト
形式	ステンレス製シェル構造ローラゲート
設置数	3 門
純 径 間	19. 767m
扉体高	2. 7000m
設計水位	3. 200m
常時	0. 000m
設計水位	3. 200m
地震時	0. 000m
操作水位	3. 200m
採作小江	0.000m
水平震度	レベル1: k=0.20 レベル2-1: k=0.45 レベル2-2: k=0.
ゲート敷高	TP (-) 0. 130m
開閉方式	ワイヤロープウインチ式
用闭刀丸	(1モータ・1ドラム)
揚程	常時
揚程	休止時 6.600m
開閉速度	約0.3m/min
電動機	7. 5kw
操作方式	遠方及び機側操作
電源	3相 • 200V • 60Hz


(P1堰柱)		(P2堰柱)		(P3堰柱)		(P4堰柱)
	(No3ゲート)     		(No2ゲート) ! ! !		(No1ゲート)     	
4				<b>(a)</b>		<b>(</b>
2400	19767(純径間)	2400	; 19767(純径間)	2400	19767(純径間)	2400

	側面図	側面図
	(階段部側面)	(標準断面図)
11000	1500	
	1500	1500


工事名	R 7 阿耕 耐震対	策 一の堰	ゲート製作工事
路線名等	一 の 堰 地 区		
工事箇所	阿南市富岡町車ノロ		
図面名	洪水吐ゲート全体図		
縮尺	S=1:120 図面番号 5		5
事業者名	徳島県南部総合県民局農林水産部(阿南)		

#### <u>洪水吐ゲート 一般図</u> No.1ゲート S=1:80

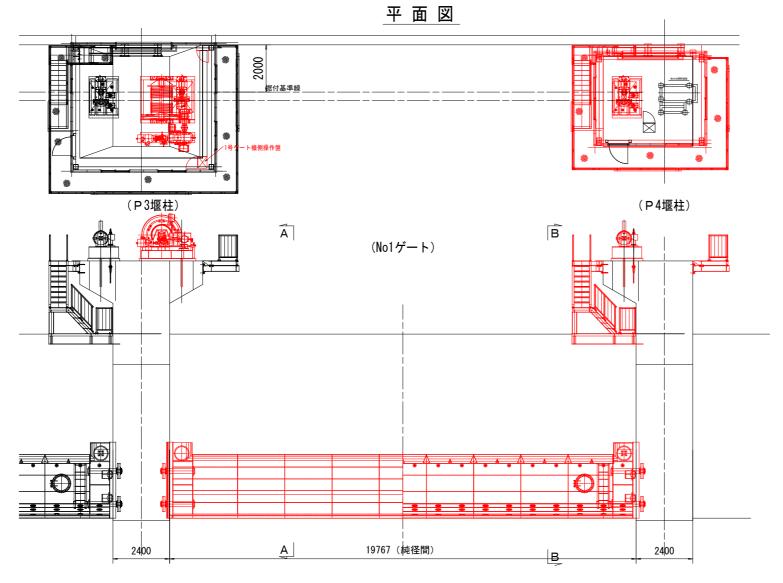

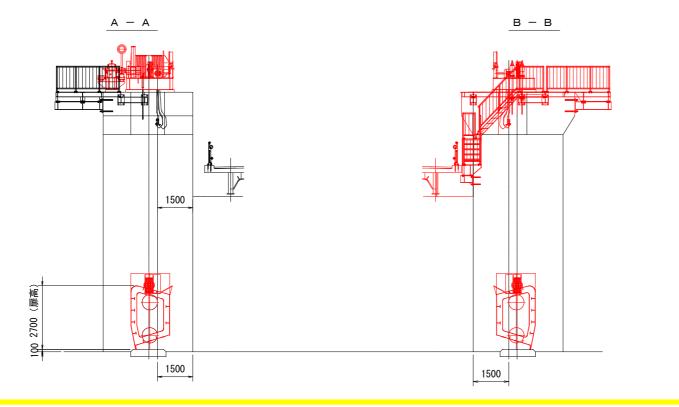

工事名	R 7 阿耕 耐震效	対策 一の堰	ゲート製作工事
路線名等	一の堰地区		
工事箇所	阿南	市富岡町車	1/0
図面名	洪水吐ゲート 一般図		- 般図
縮尺	S=1:80 図面番号 6		6
事業者名	徳島県南部総合県民局農林水産部(阿南)		

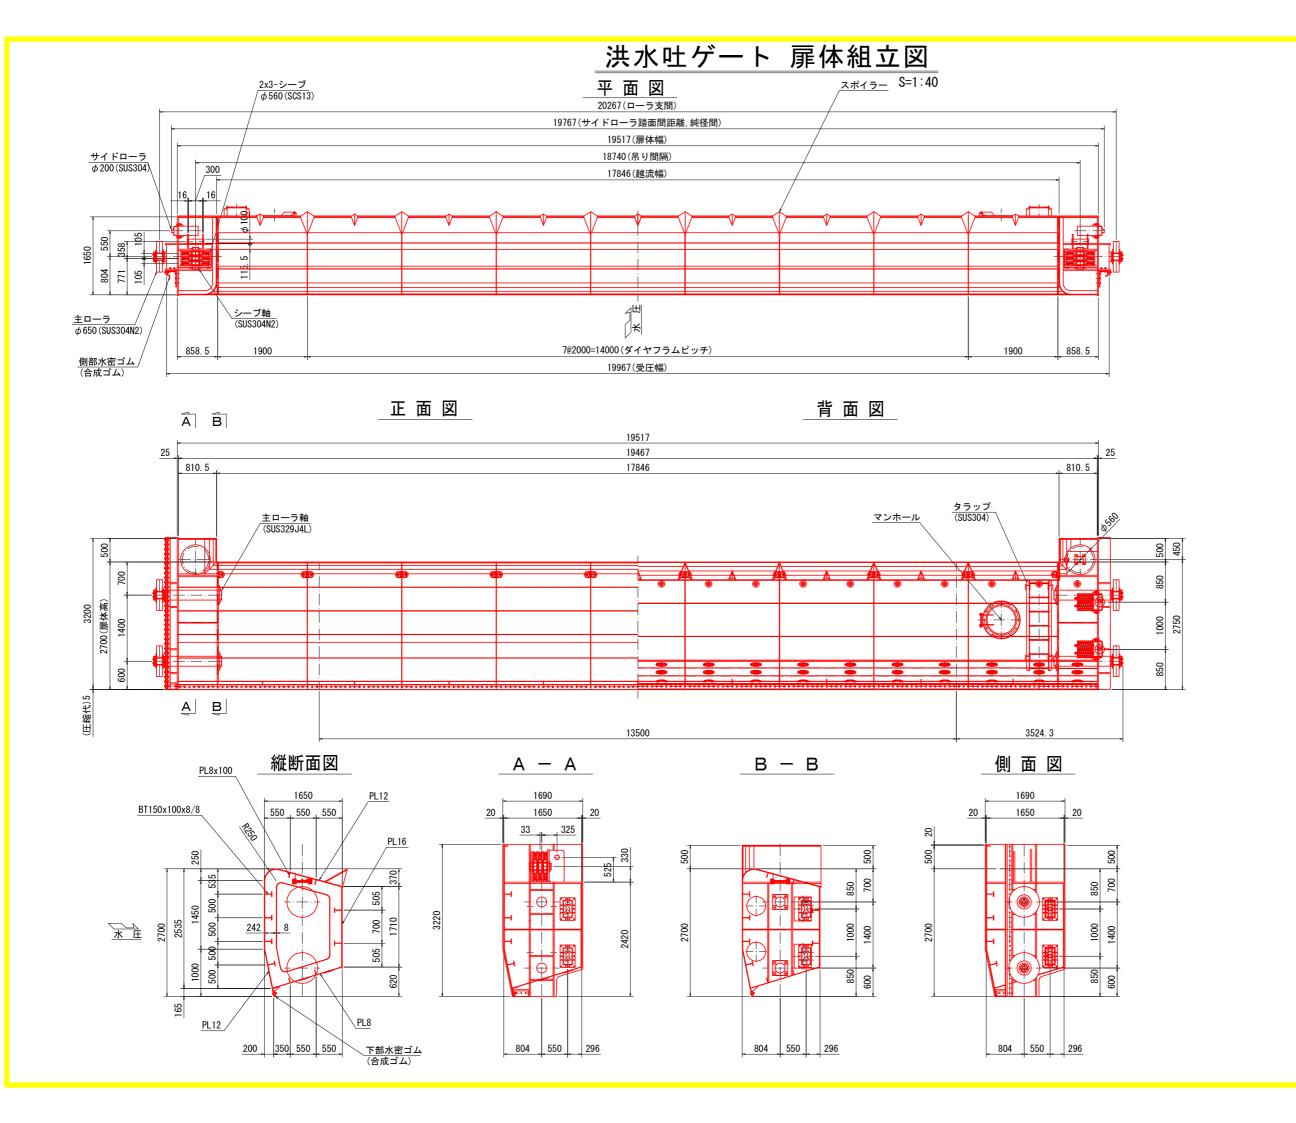

#### 注記

- 1) 特記なき材質は、すべて SUS821L1 とする。 2) ボルトナットは、SUS304 とする。
  - 工事名
     R7阿耕 耐震対策 一の堰 ゲート製作工事


     路線名等
     一の堰地区

     工事箇所
     阿南市富岡町車ノ口

     図面名
     洪水吐ゲート 扉体組立図

     縮尺
     S=1:40
     図面番号
     7


     事業者名
     徳島県南部総合県民局農林水産部(阿南)

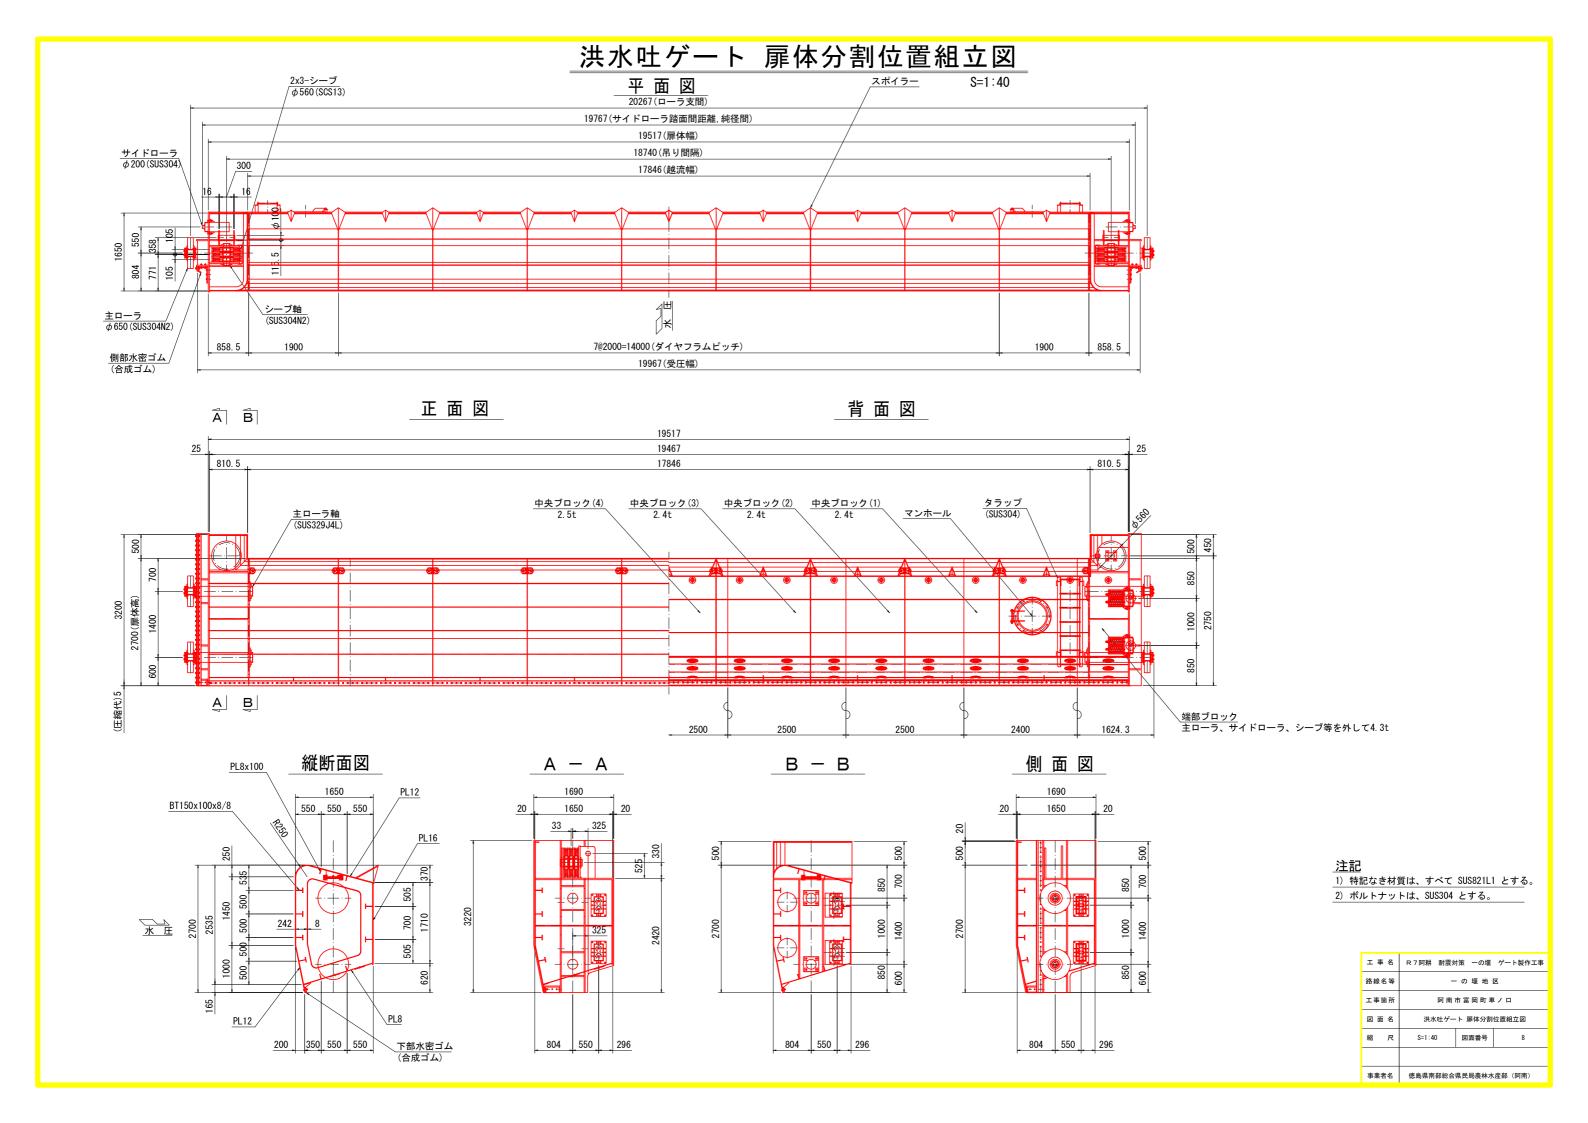


#### 洪水吐ゲート 扉体分割説明図

S=1:40


<u>中央ブロック(4)</u>

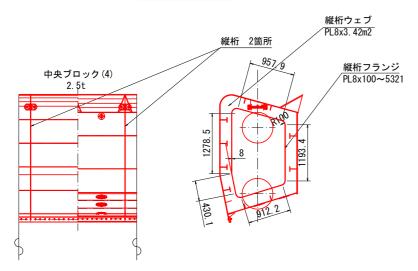


中央ブロック(3)

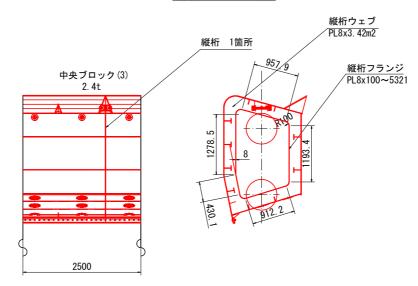


<u>中央ブロック(2)</u>

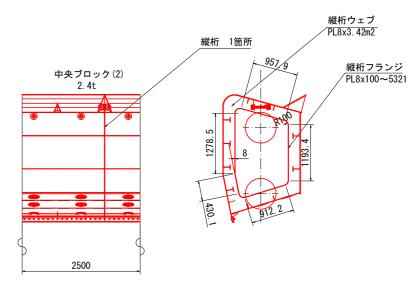


523

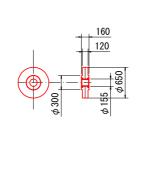

<u>中央ブロック(1)</u>

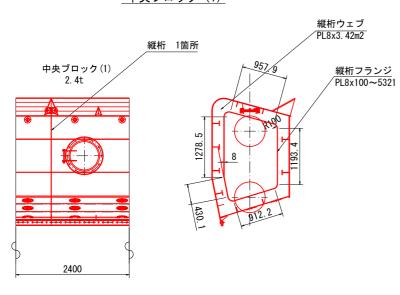


\_端部ブロック\_

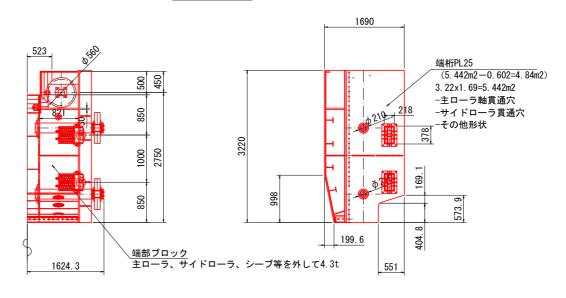

注記


特記なき材質は、すべて SUS821L1 とする。
 ボルトナットは、SUS304 とする。


工事名	R 7 阿耕 耐震対策 一の堰 ゲート製作工事		
路線名等	一の堰地区		
工事箇所	阿南市富岡町車ノロ		
図面名	洪水吐ゲート 扉体分割説明図		
縮尺	S=1:40 図面番号 9		
事業者名	徳島県南部総合県民局農林水産部(阿南)		

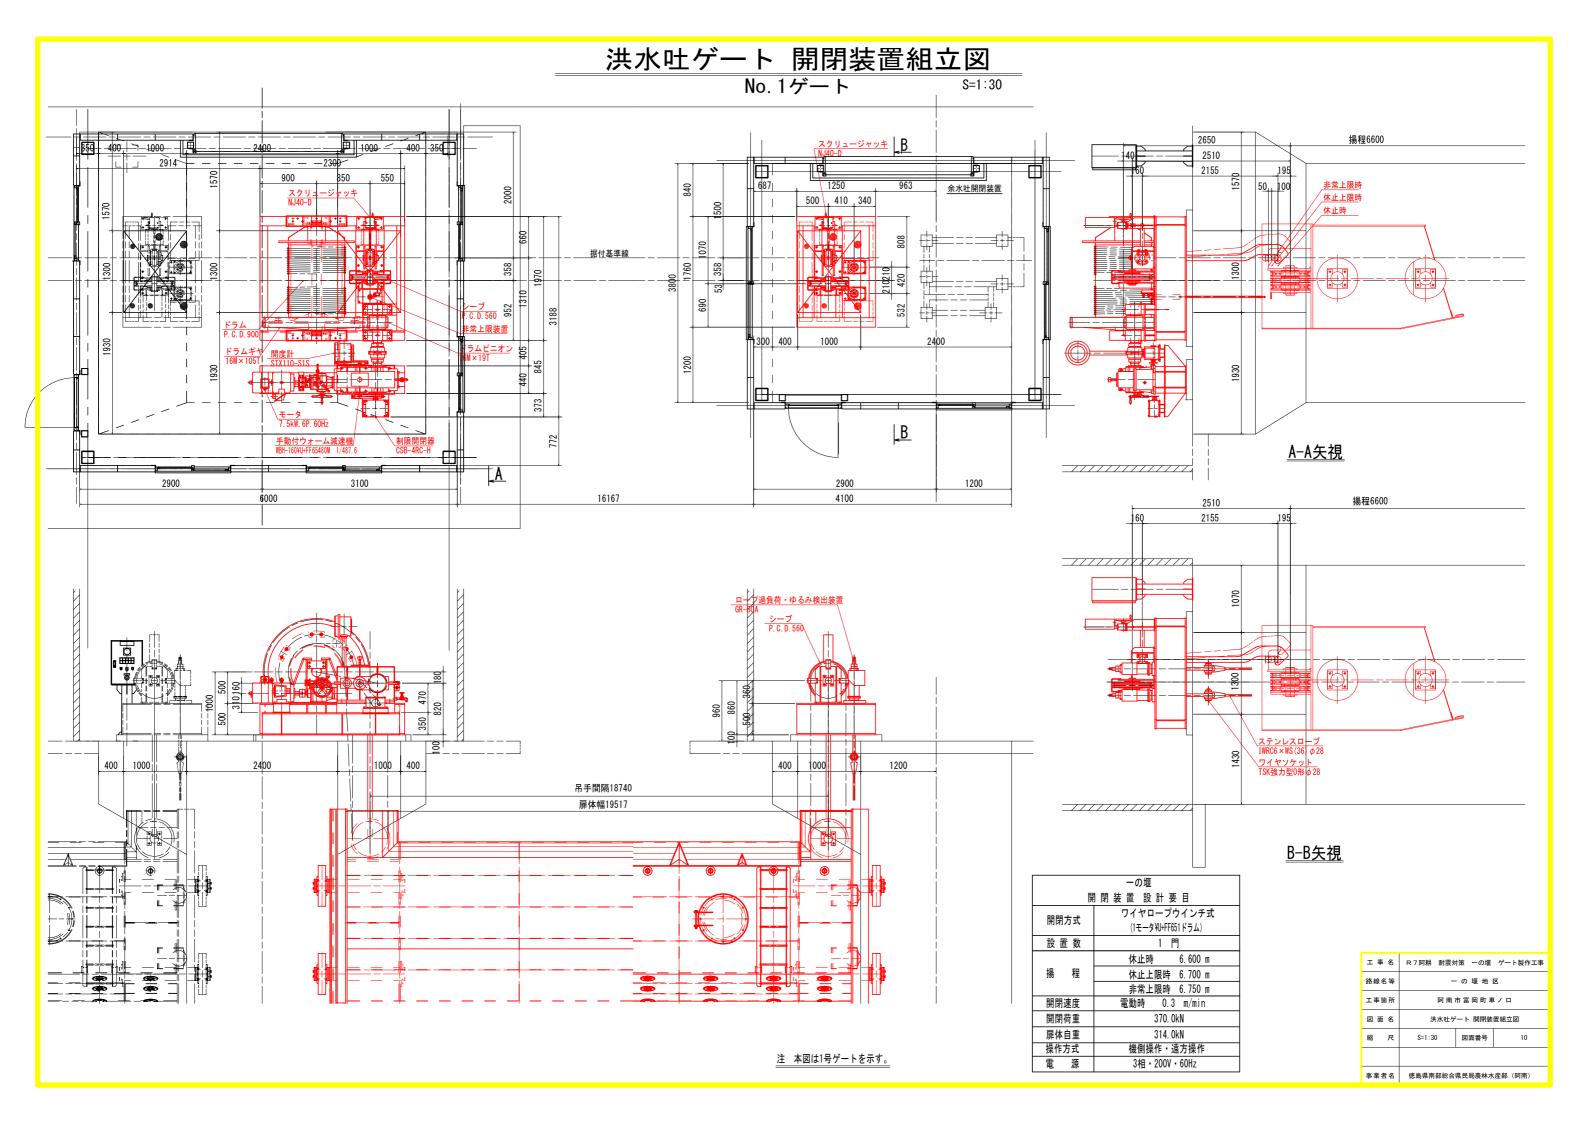


## 洪水吐ゲート 付属設備全体図

#### 平面図

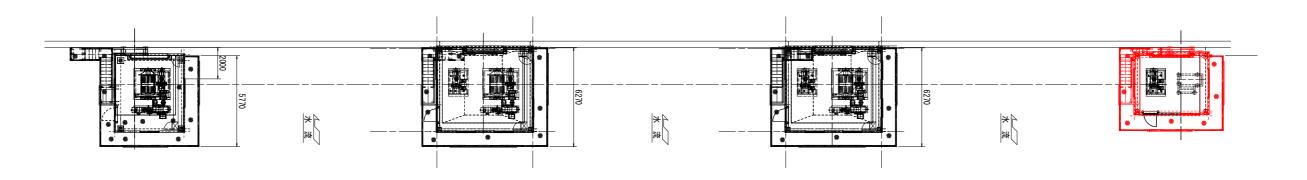


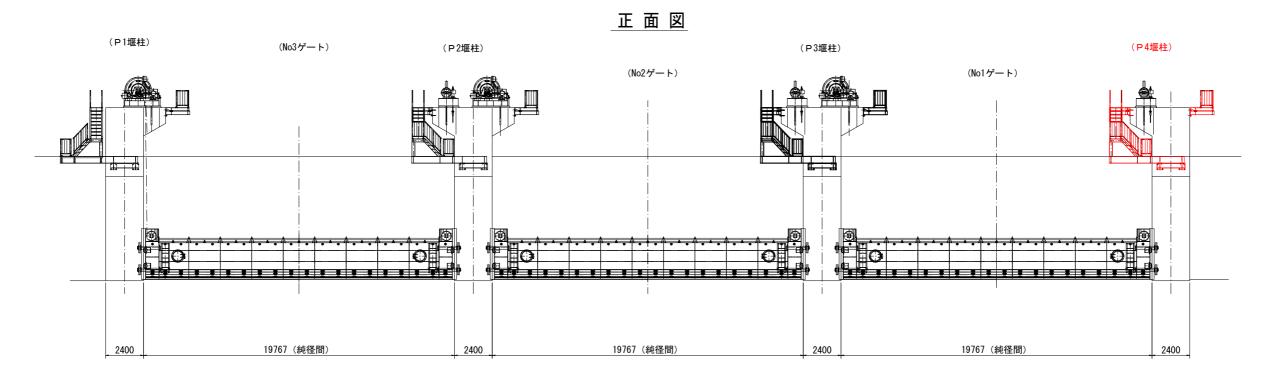


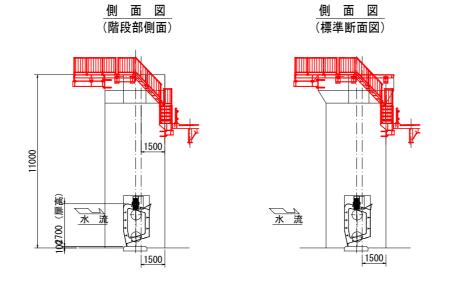

- (注 記)
  1) 特記無き材質は、SS400とする。
  2) 表面処理は、溶熱亜鉛メッキ (JIS H8641 HDZT63)とする。
  3) ボルト類は焼付き防止処理を施す事。
  4) 床板は、chPL6とし、六角穴付きボタンボルト (SUS) で桁に取付けること。
  5) 床板の動の付ボルト穴加工は、桁に合わせて加工のこと。
  6) 床板凸部のボルト取付部はG仕上げのこと。
  7) 溶融亜鉛メッキの空気抜き穴及びスカラップの位置、大きさは亜鉛メッキ加工業をは端側のラス決定の事。
  8) パイプ接続部は全て貫通穴の事。
  9) 本図は参考図とする。


工事名	R 7 阿耕 耐震対	策 一の堰	ゲート製作工事
路線名等		の堰地	区
工事箇所	阿南市富岡町車ノロ		
図面名	洪水吐ゲート 付属設備全体図		投備 全体 図
縮尺	S=1:120	図面番号	11
事業者名	徳島県南部総合県民局農林水産部(阿南)		

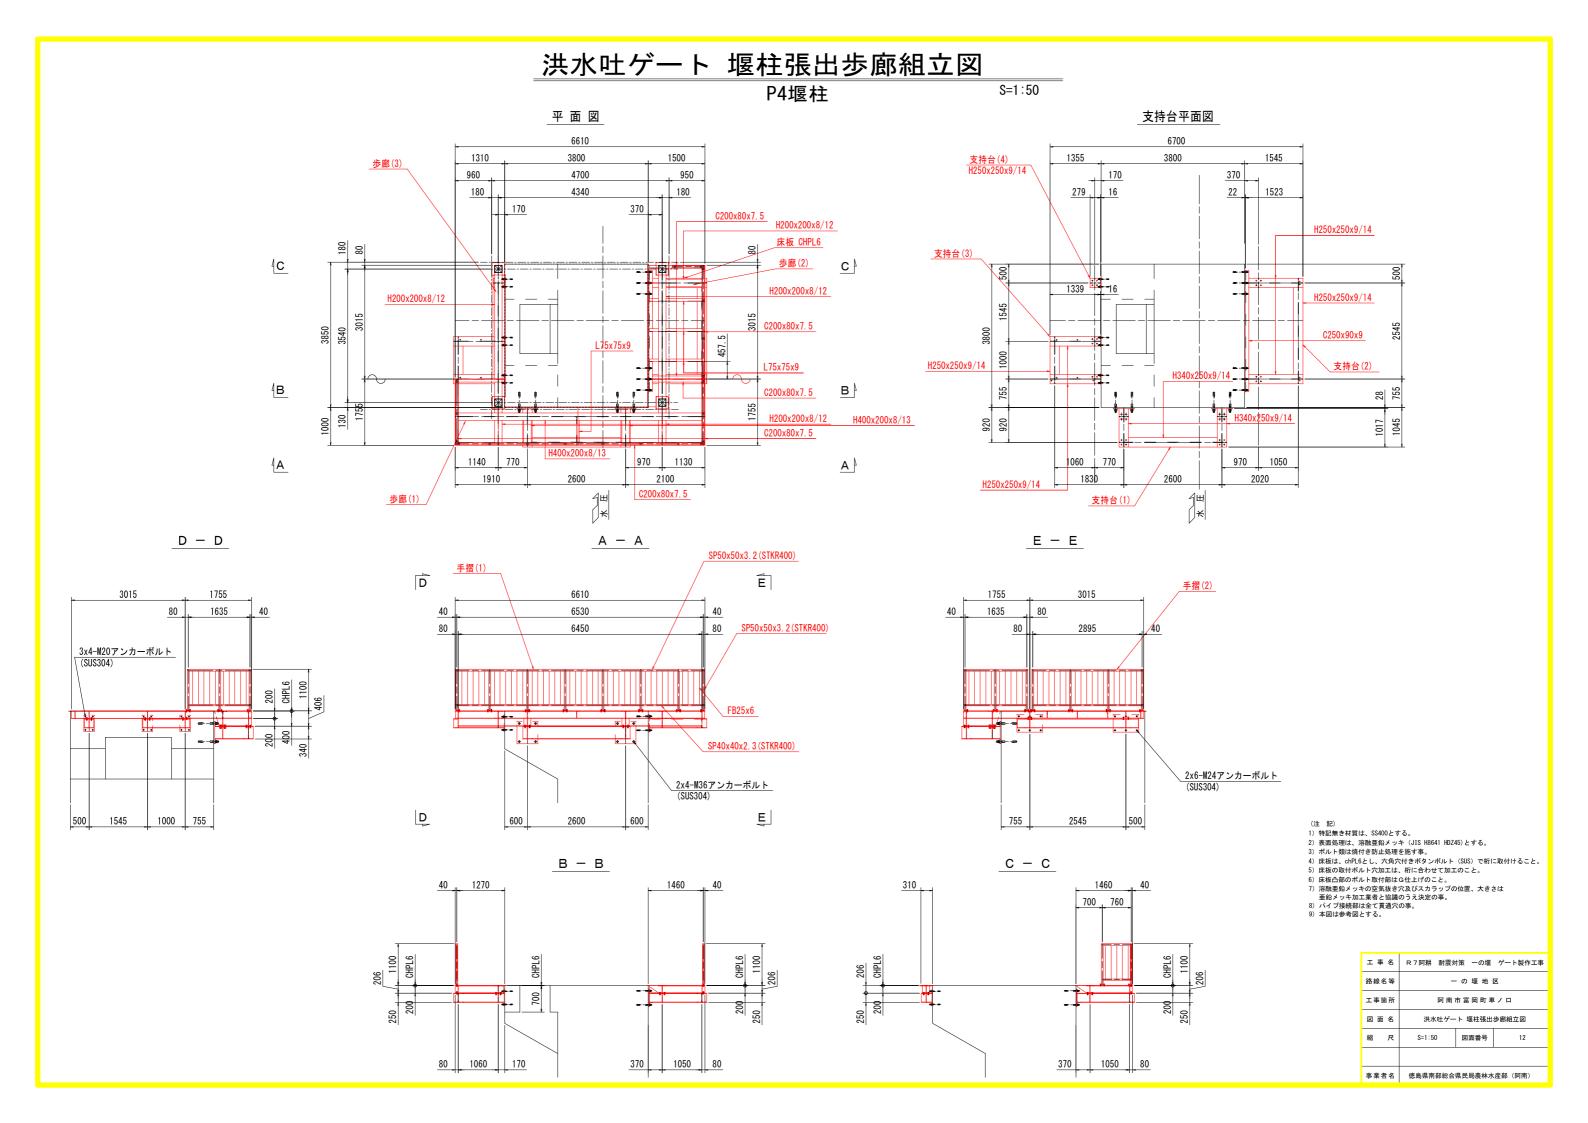


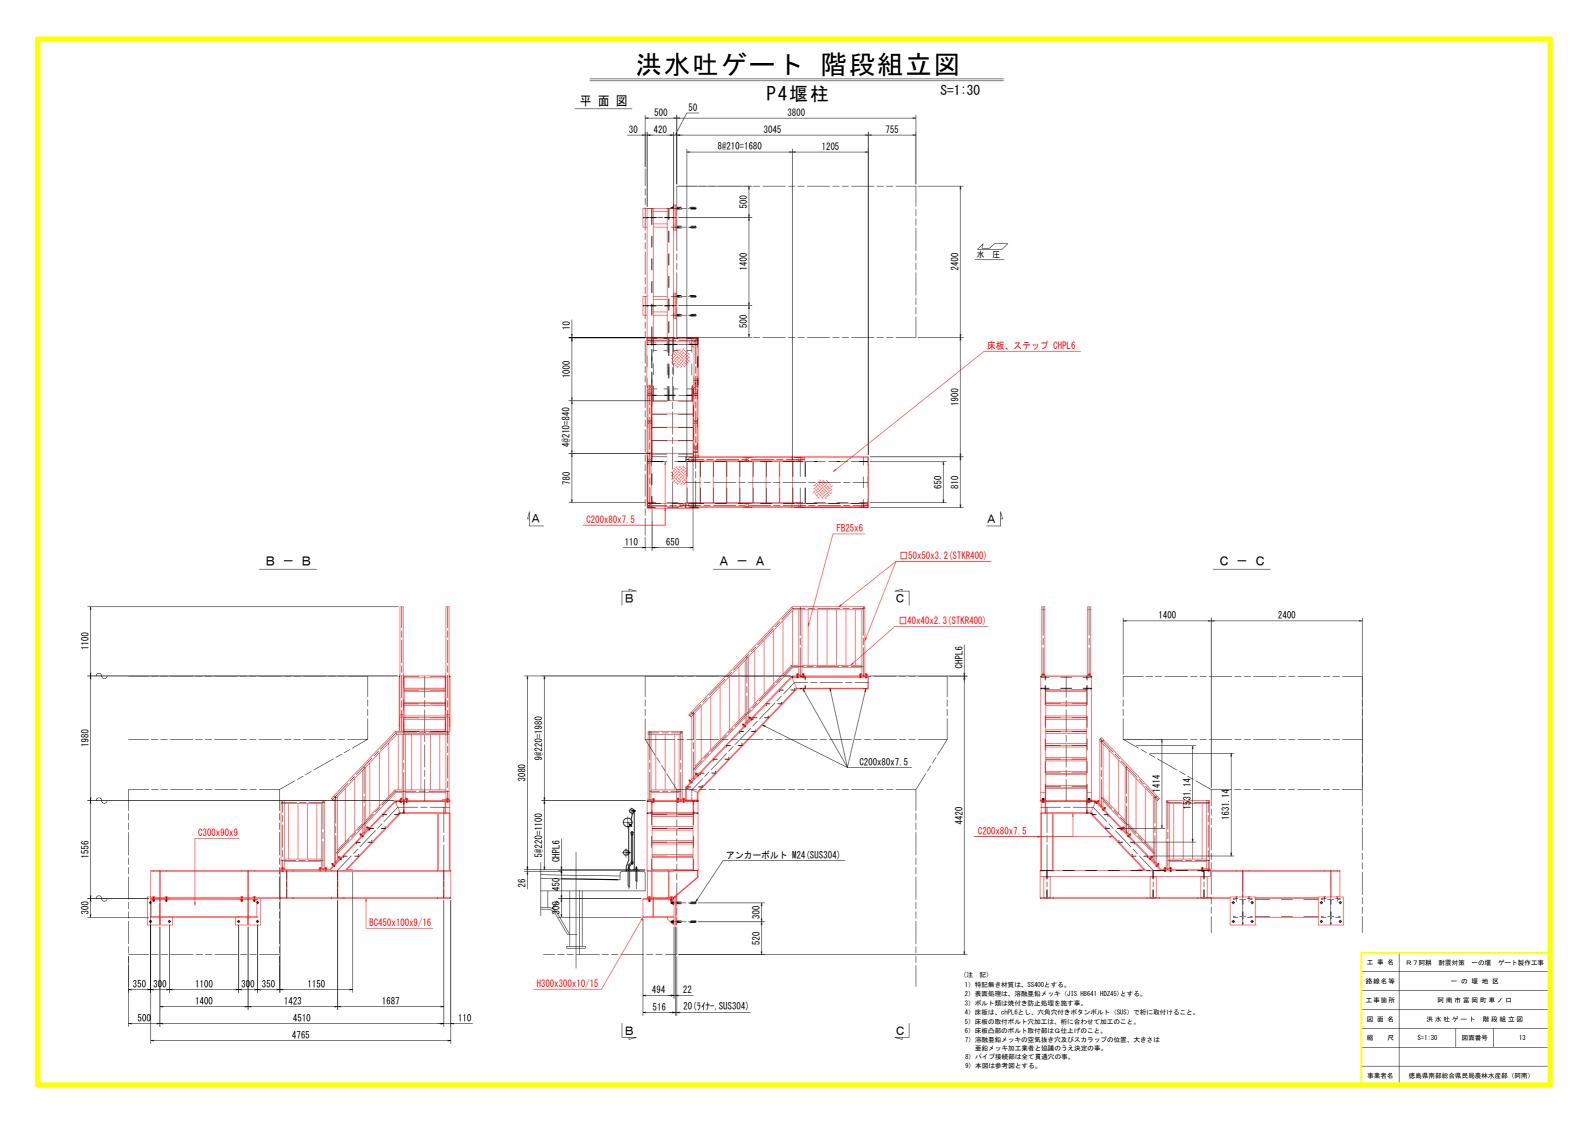

#### 機側操作盤-開閉装置配線配管図


S=1:50

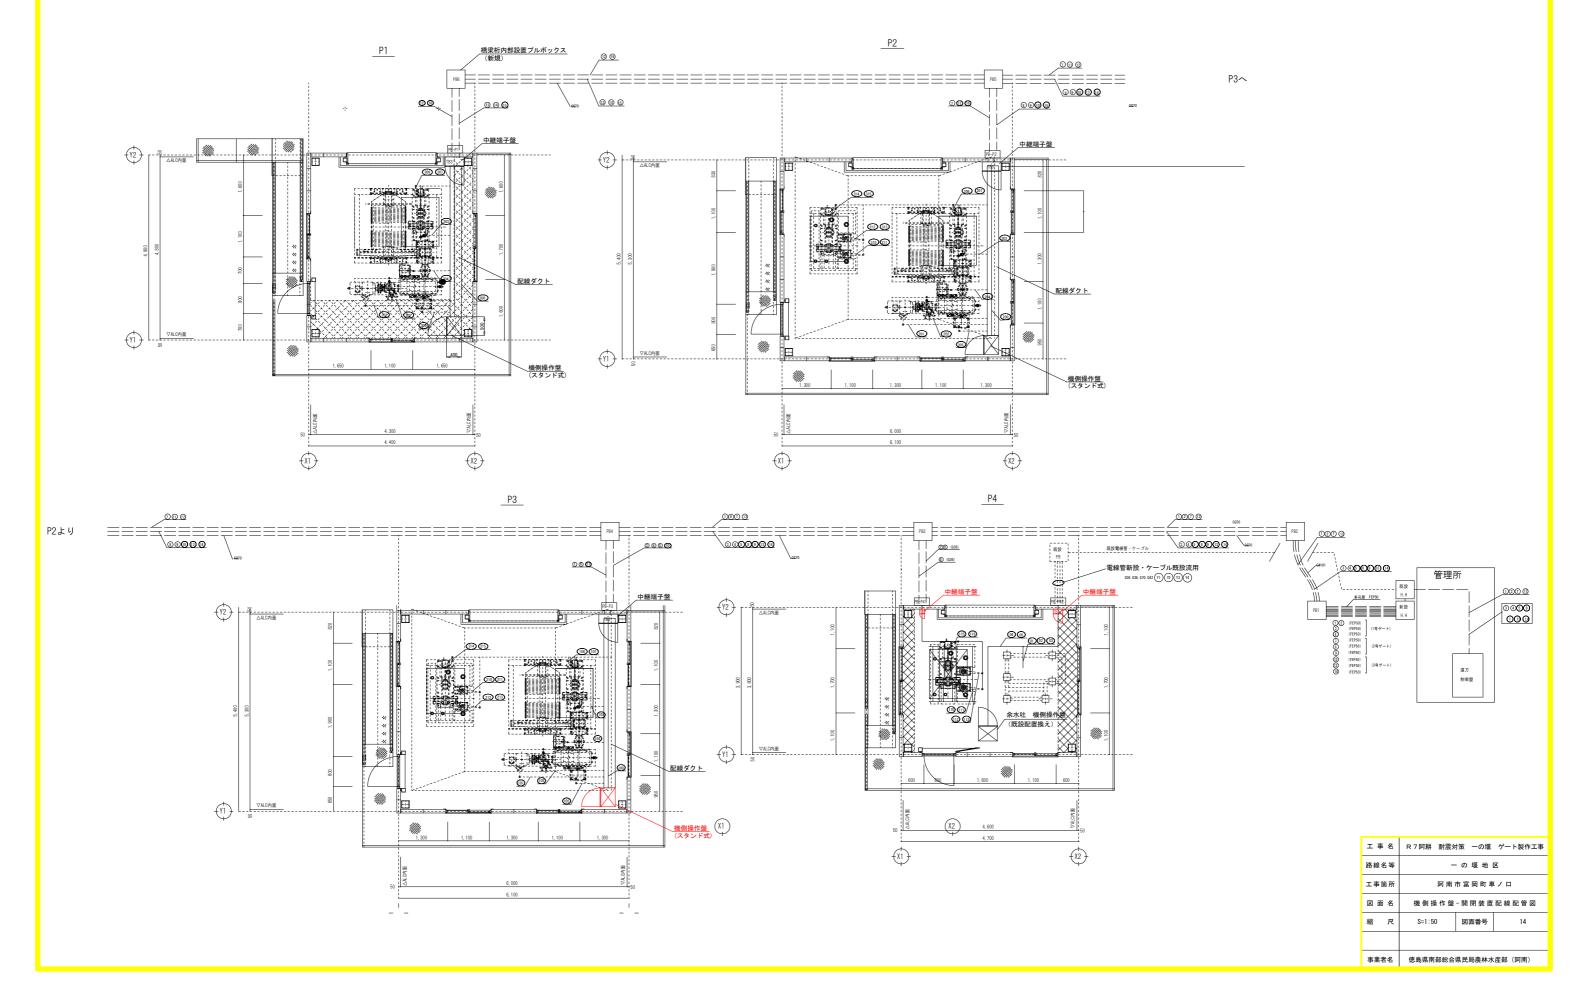


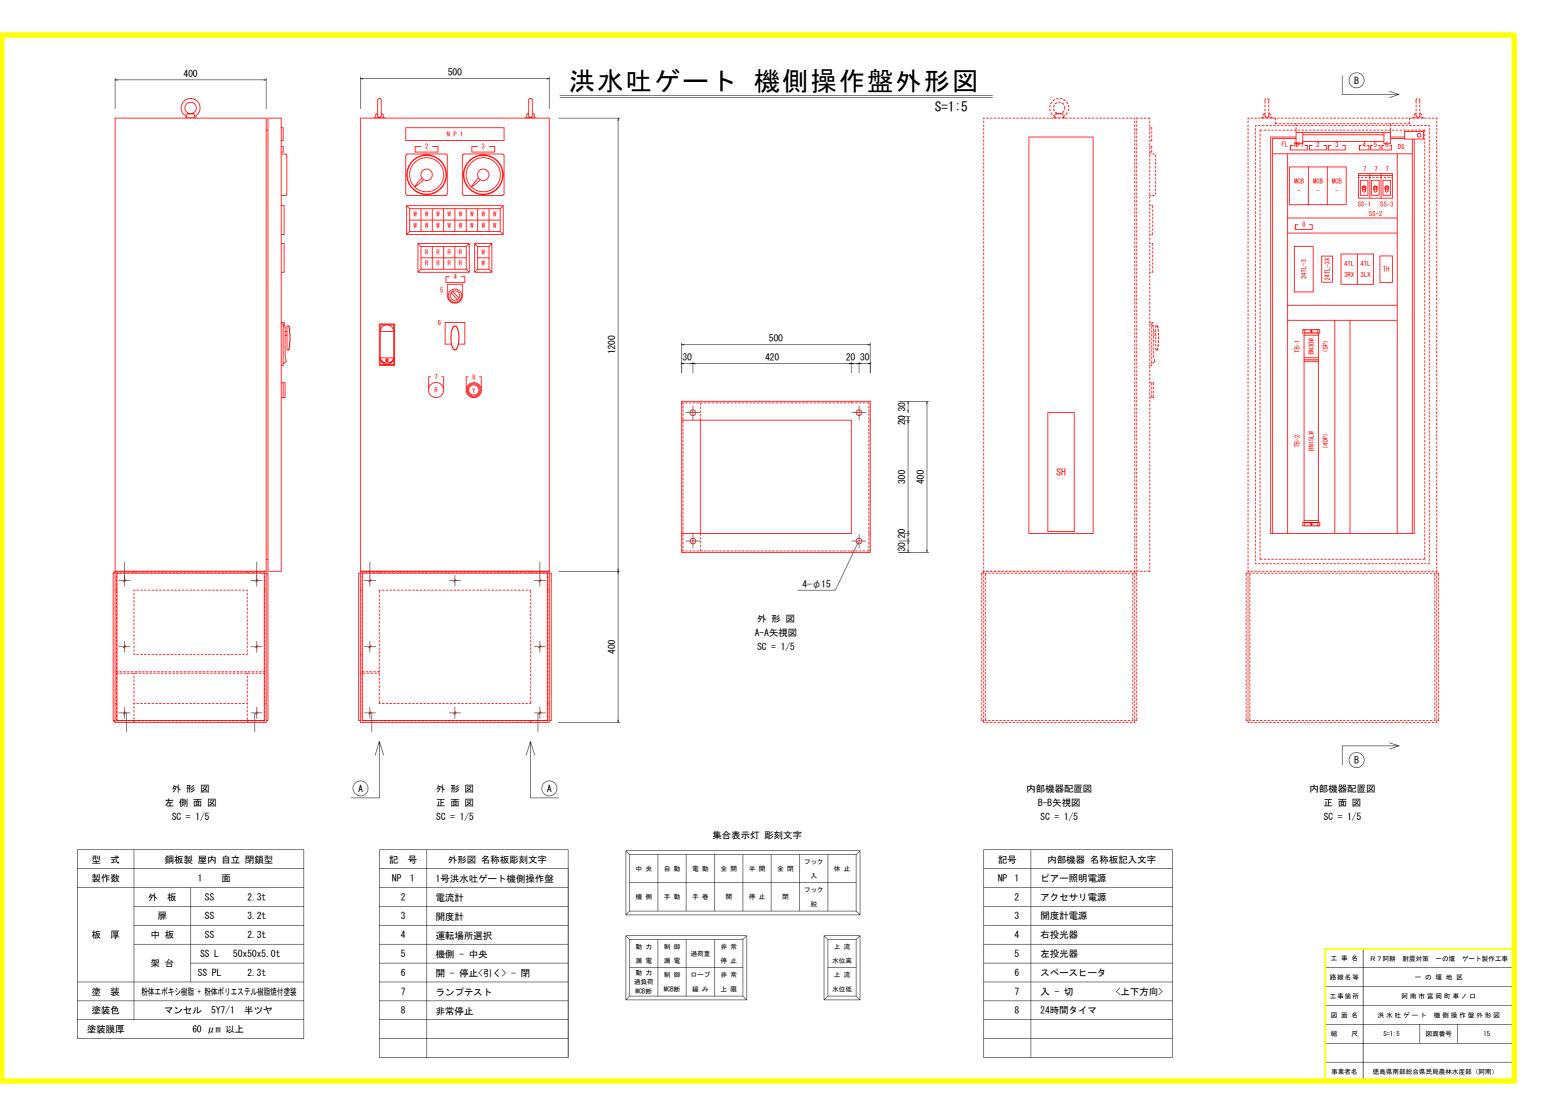



## 中継端子盤外形図



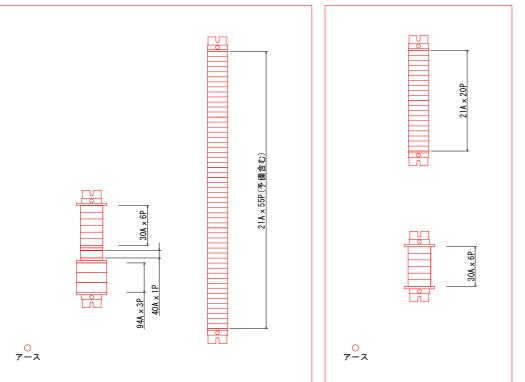

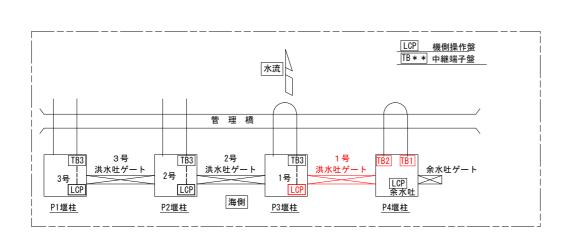

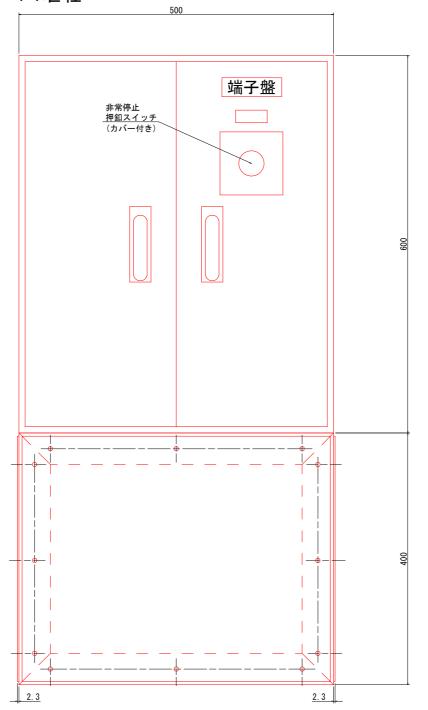

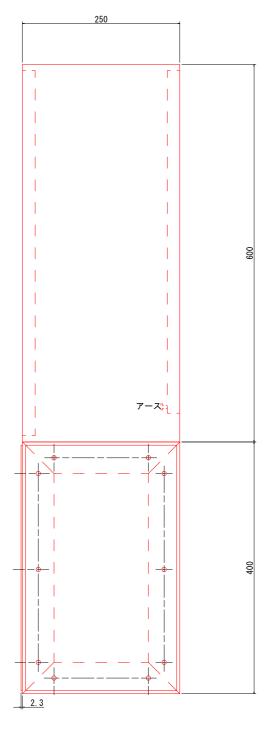

反厚	2. 3 t	

塗装色 マンセル 5Y7/1 半つや

工事名	R 7 阿耕 耐震対	対策 一の堰	ゲート製作工事
路線名等	- の堰地区		
工事箇所	阿南市富岡町車ノロ		
図面名	中継端子盤外形図		
縮尺	S=1:3 図面番号 16		
事業者名	名 徳島県南部総合県民局農林水産部(阿南)		